
# 令和6年度(繰越)瀬戸内海国立公園加太集団施設地区法面等対策工事


## 図面目録

|       |                        |        | T  |
|-------|------------------------|--------|----|
| 図番    | 図面名称                   | 縮尺(A1) | 備考 |
| 1/12  | 加太車道 平面図               | 1:300  |    |
| 2/12  | 加太車道 標準横断図             | 1:100  |    |
| 3/12  | 加太車道 横断図(1)            | 1:100  |    |
| 4/12  | 加太車道 横断図 (2)           | 1:100  |    |
| 5/12  | 加太車道 横断図 (3)           | 1:100  |    |
| 6/12  | 加太車道 横断図(4)            | 1:100  |    |
| 7/12  | 加太車道 横断図(5)            | 1:100  |    |
| 8/12  | 加太車道 ポケット式落石防護網工展開図    | 1:300  |    |
| 9/12  | 加太車道 ポケット式落石防護網工構造図(1) | 1:100  |    |
| 10/12 | 加太車道 ポケット式落石防護網工構造図(2) | 図示     |    |
| 11/12 | 加太車道 ポケット式落石防護網工構造図(3) | 図示     |    |
| 12/12 | 加太車道 仮設計画図             | 1:300  |    |
|       |                        |        |    |
|       |                        |        |    |
環境省 近畿地方環境事務所

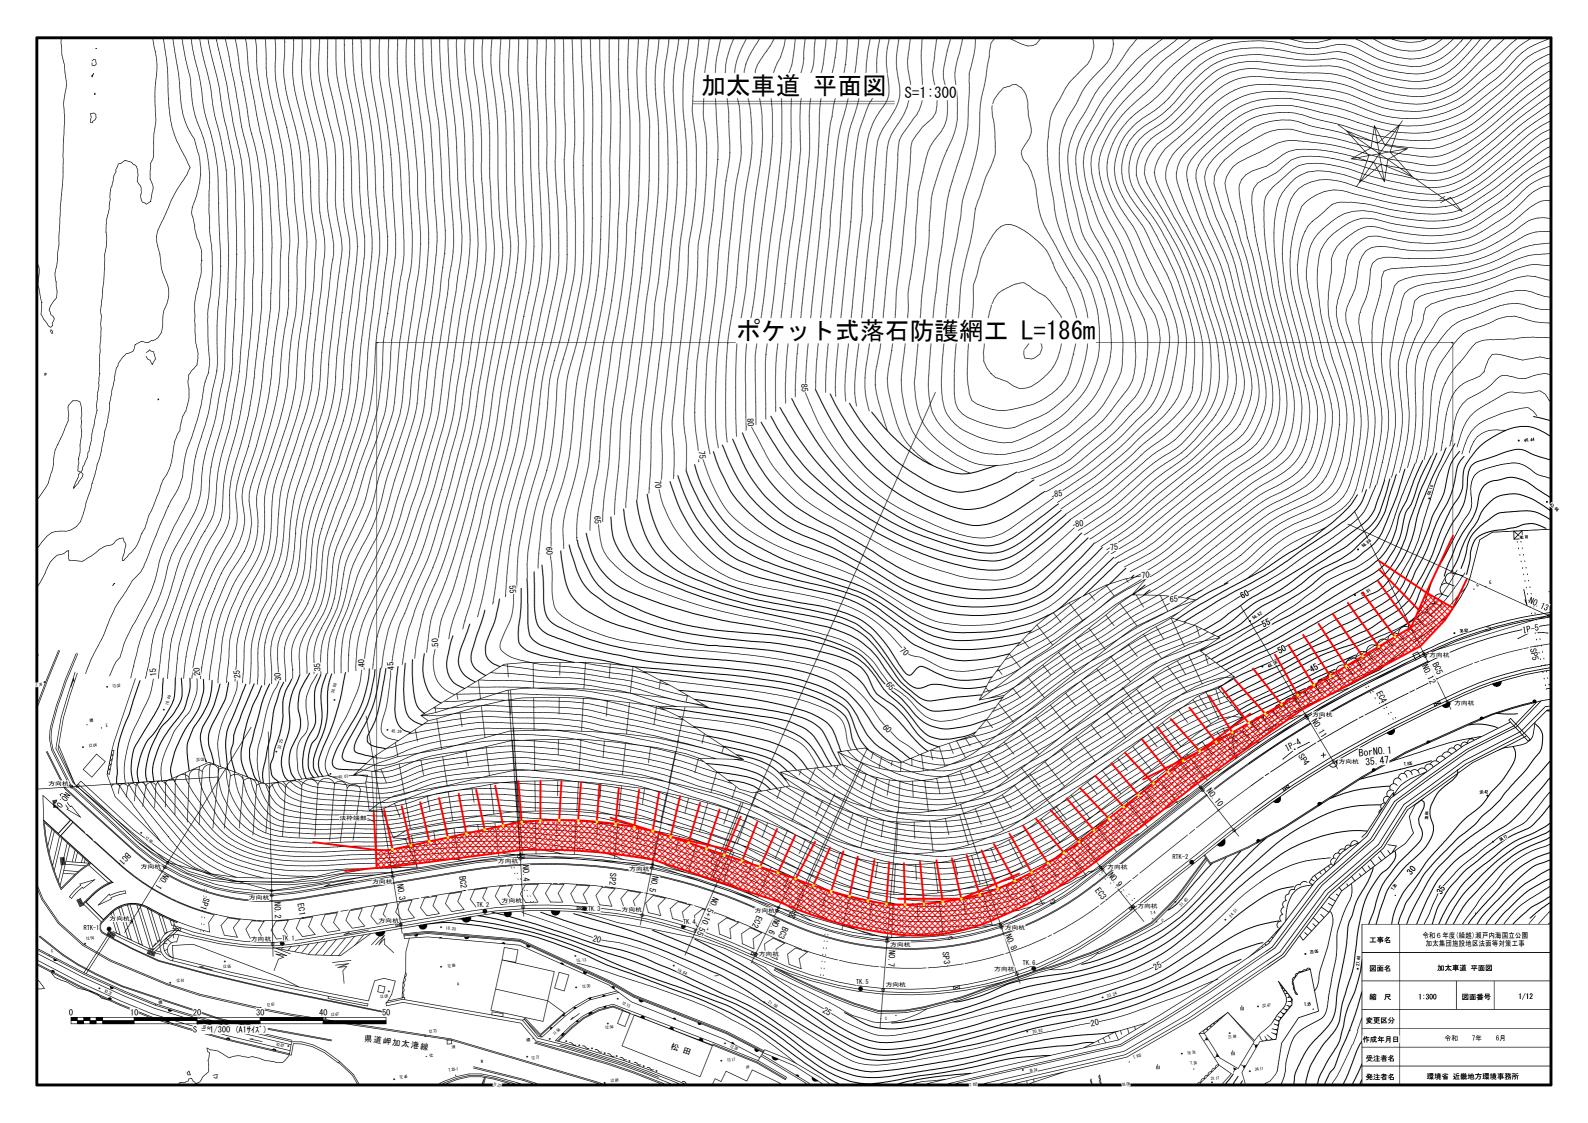



## 加太車道 標準横断図\_ S=1:100

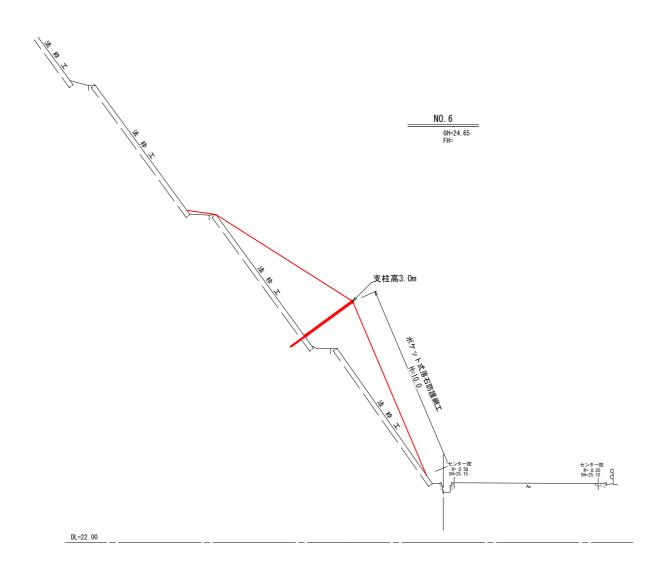

| 工事名   | 令和6年度(繰越)瀬戸内海国立公園<br>加太集団施設地区法面等対策工事 |        |         |  |  |
|-------|--------------------------------------|--------|---------|--|--|
| 図面名   | 加太車道 標準横断図                           |        |         |  |  |
| 縮尺    | 1:100                                | 図面番号   | 2/12    |  |  |
| 変更区分  |                                      |        |         |  |  |
| 作成年月日 | 令和                                   | 7年     | 6月      |  |  |
| 受注者名  |                                      |        | ·       |  |  |
| 発注者名  | 環境省 训                                | 丘畿地方環境 | <b></b> |  |  |
|       | •                                    |        | •       |  |  |


# 加太車道 横断図 (1) <sub>S=1:100</sub>

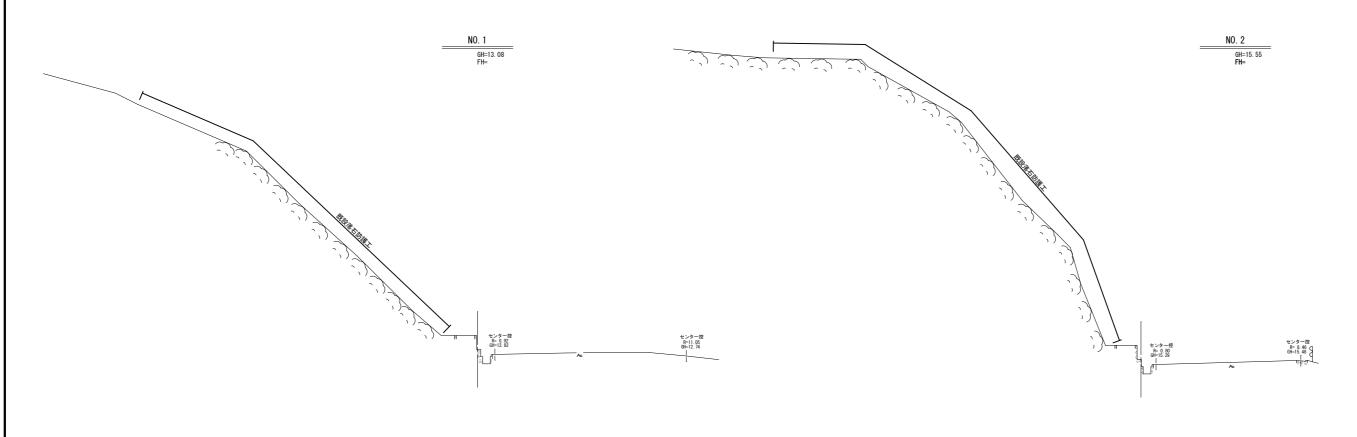


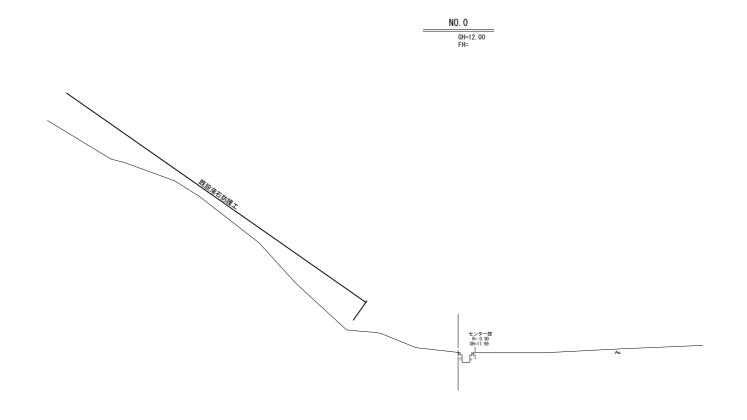



DL=7. 00

| 工事名   | 令和 6 年度 (繰越) 瀬戸内海国立公園<br>加太集団施設地区法面等対策工事 |             |      |  |  |  |  |
|-------|--|-------------|------|--|--|--|--|
| 図面名   | 加太耳                                      | 加太車道 横断図(1) |      |  |  |  |  |
| 縮尺    | 1:100                                    | 図面番号        | 3/12 |  |  |  |  |
| 変更区分  |  |             |      |  |  |  |  |
| 作成年月日 | 作成年月日 令和 7年 6月                           |             |      |  |  |  |  |
| 受注者名  |  |             |      |  |  |  |  |
| 発注者名  | 環境省 近畿地方環境事務所                            |             |      |  |  |  |  |

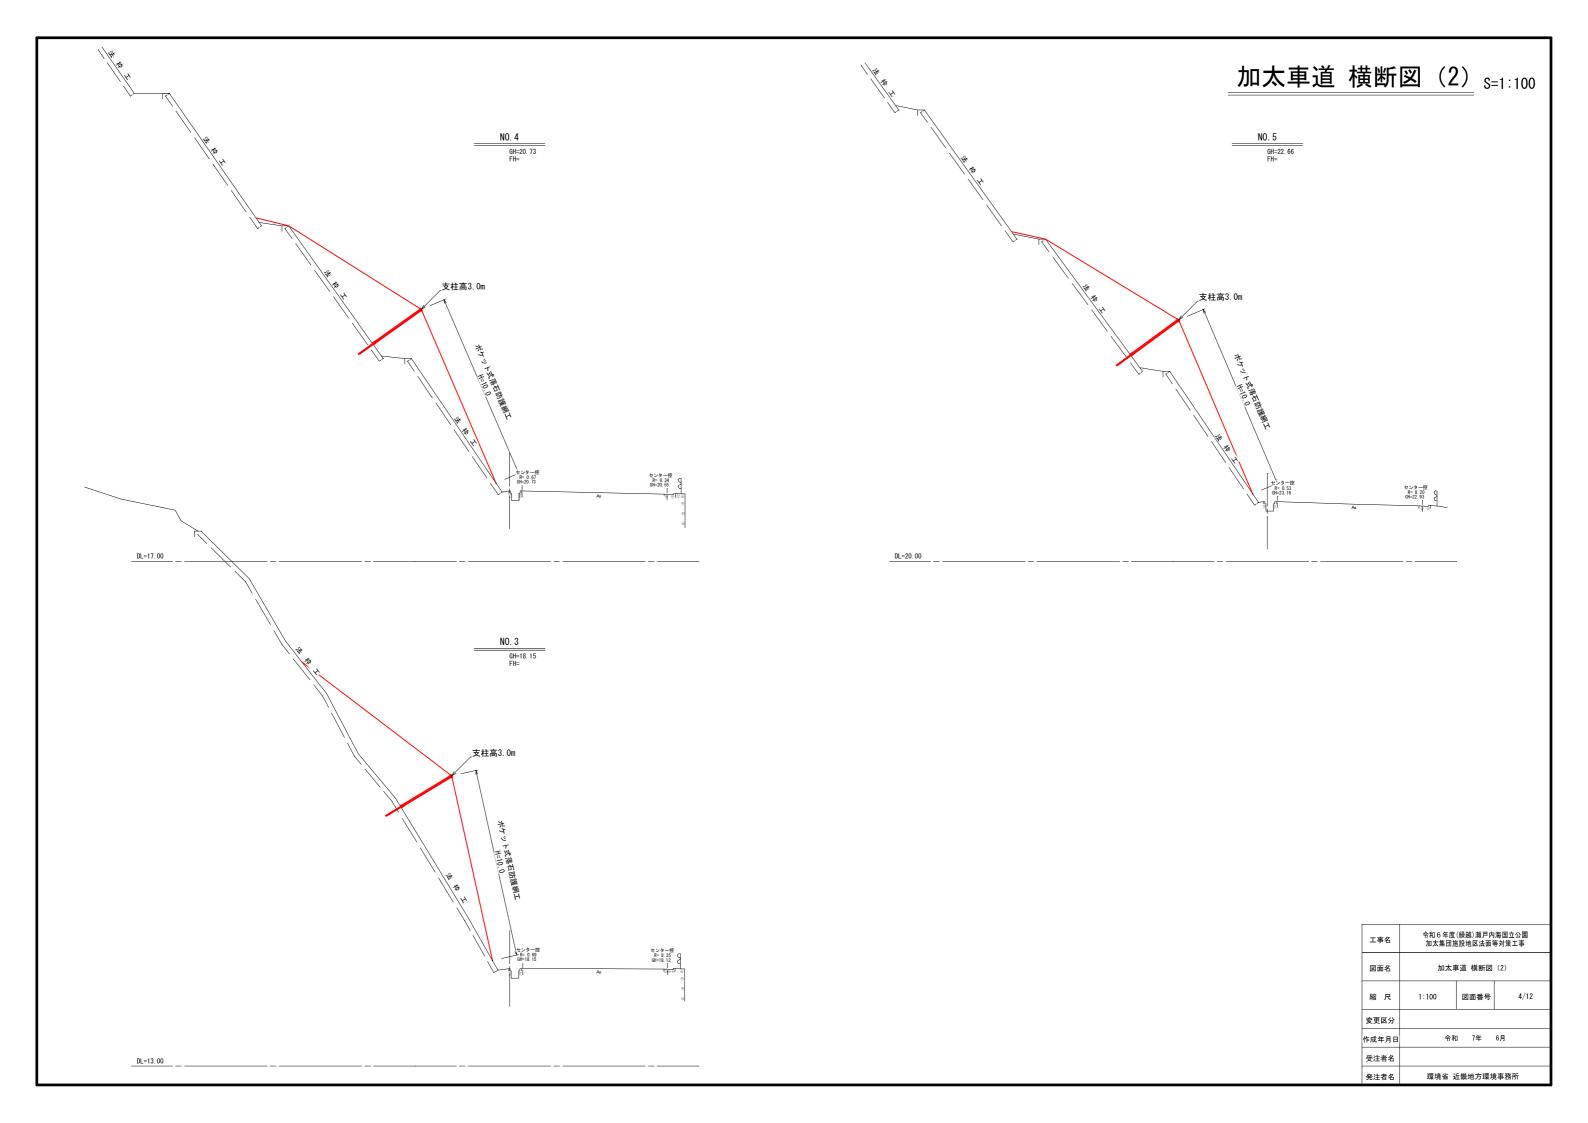

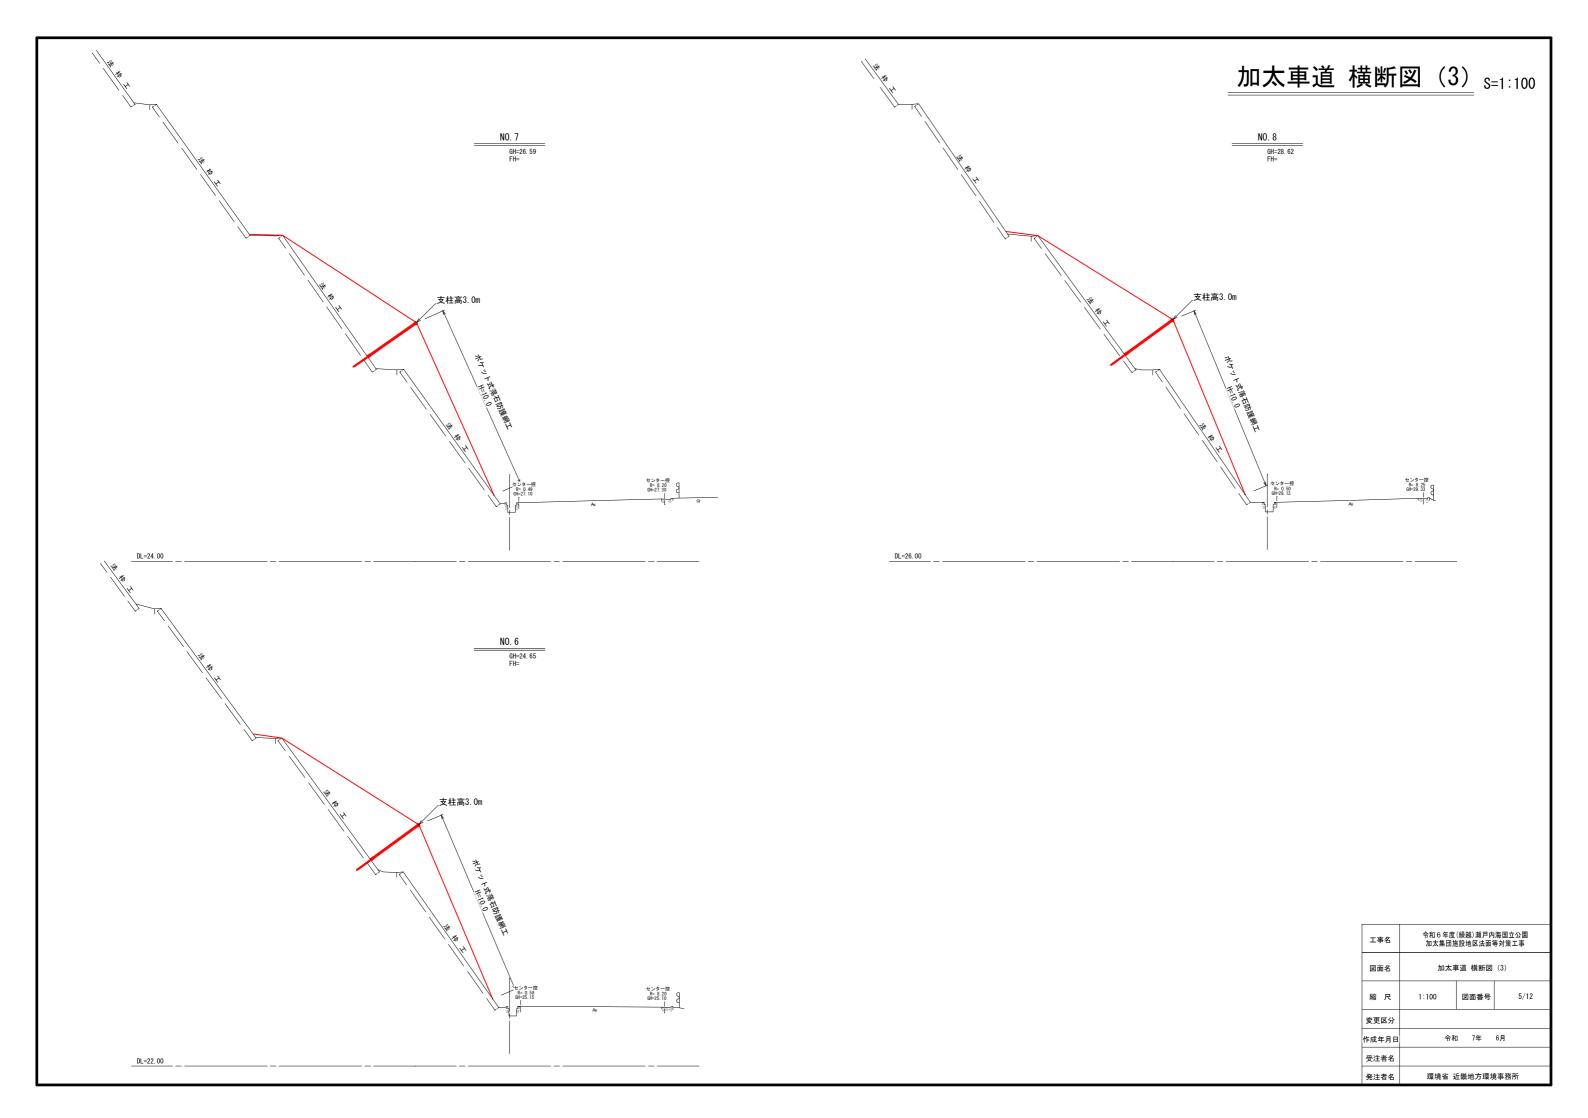

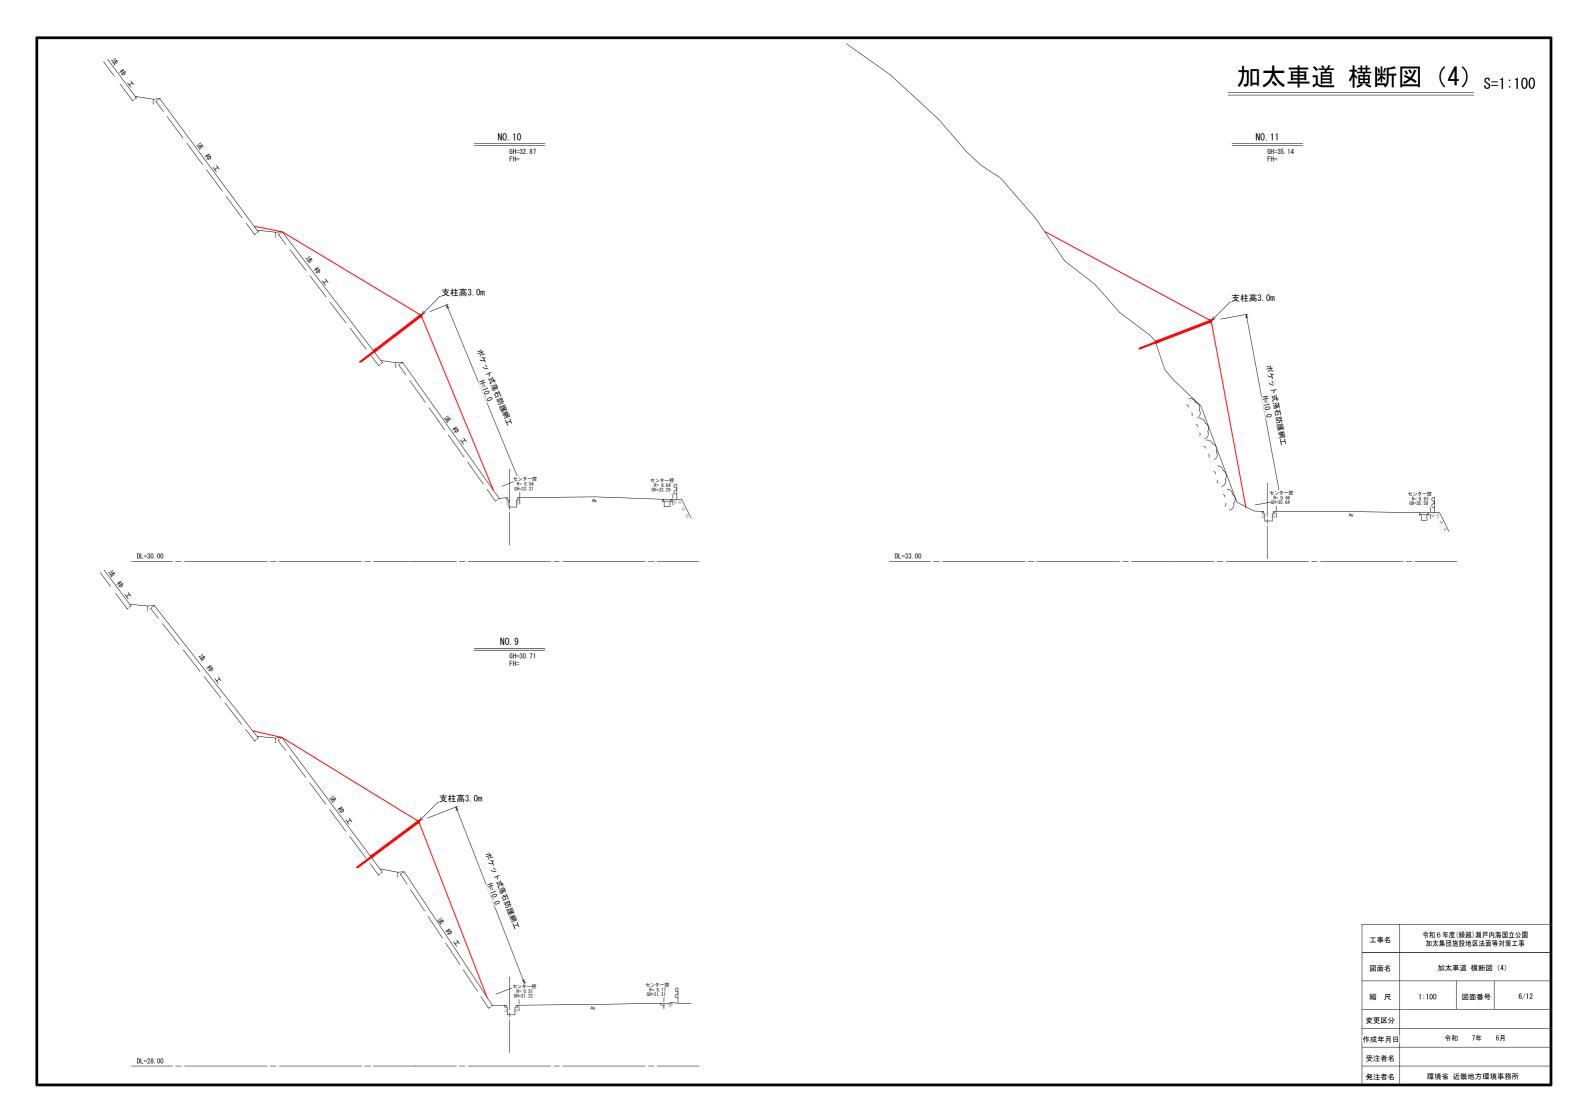

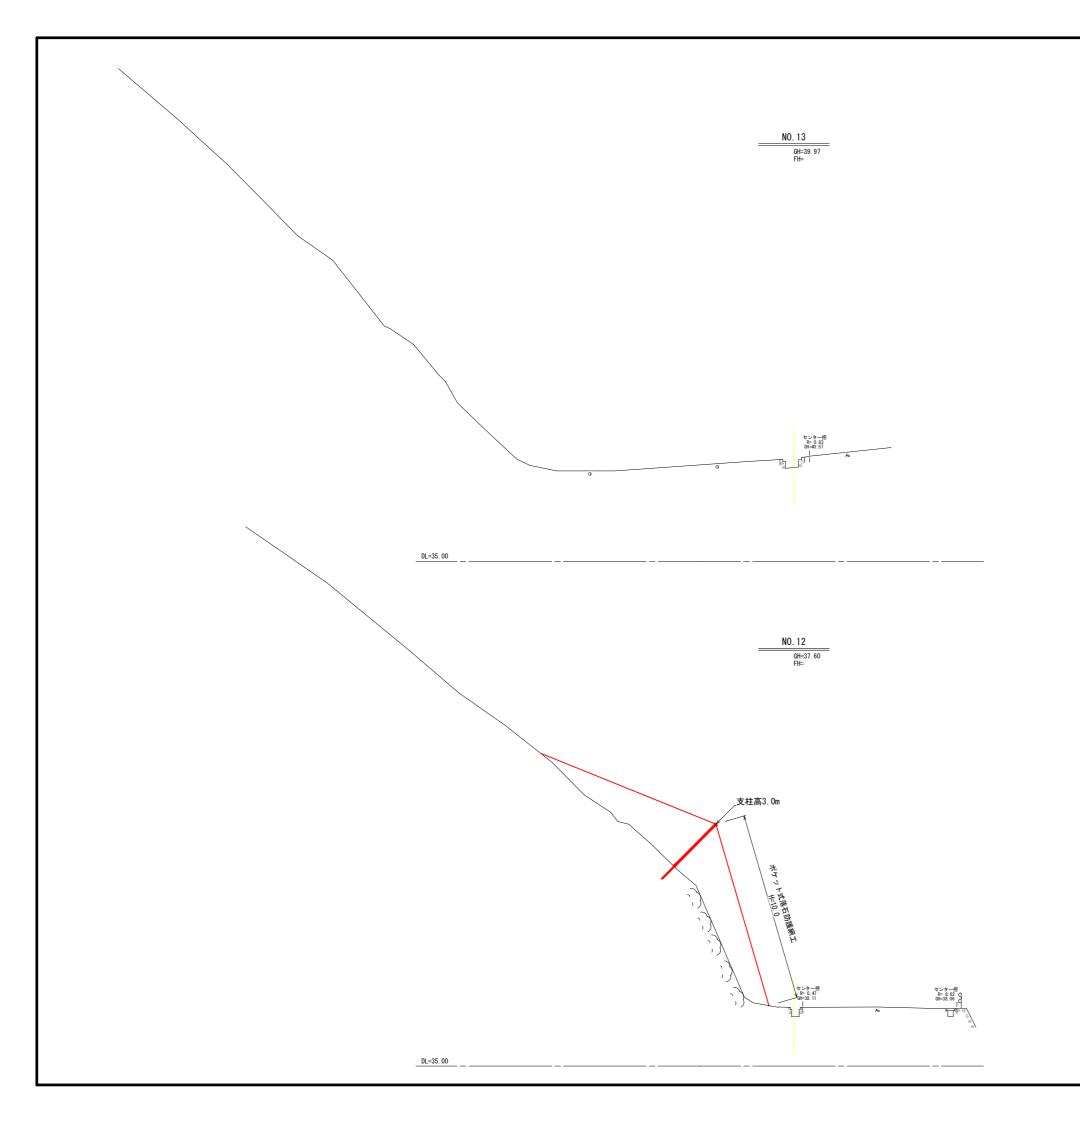

加太車道 横断図 (5)<sub>S=1:100</sub>

| 工事名                | 令和 6 年度 (繰越)瀬戸内海国立公園<br>加太集団施設地区法面等対策工事 |      |      |  |  |  |
|--------------------|---|------|------|--|--|--|
| 図面名 加太車道 横断図(5)    |   |      |      |  |  |  |
| 縮尺                 | 1:100                                   | 図面番号 | 7/12 |  |  |  |
| 変更区分               |   |      |      |  |  |  |
| 作成年月日              | 令和                                      | 7年   | 6月   |  |  |  |
| 受注者名               |   |      |      |  |  |  |
| 発注者名 環境省 近畿地方環境事務所 |   |      |      |  |  |  |

### 加太車道 ポケット式落石防護網工展開図 s=1:300

#### 材料明細表


環境対策仕様 ポケット式ロックネット

| 名 称                                    | 仕 様・寸 法                         | (mm)                 | 数量      | 単位 | 記号        |
|--|---------------------------------|----------------------|---------|----|-----------|
| 有効架設面積                                 |                                 |                      | 1860. 0 | m² |           |
| 金網                                     | 4. 0 φ × 50 × 50-3. 3幅          | TF-GS3               | 2064. 6 | m² | *******   |
| 吊ロープ                                   | TF 3×7 G/0 16φ                  | TF                   | 630.0   | m  |           |
| 縦ロープ                                   | TF 3×7 G/0 16φ                  | TF                   | 630.0   | m  |           |
| 縦補強ロープ                                 | TF 3×7 G/0 12φ                  | TF                   | 620.0   | m  |           |
| 横ロープ                                   | TF 3×7 G/0 16φ                  | TF                   | 718.0   | m  | _         |
| クロスクリップ                                | (大) 4.5×60×75                   | TF                   | 318     | 個  | -0        |
| 巻付グリップ(E型)                             | 16 φ 用-1400                     | TF                   | 260     | 本  |           |
| 巻付グリップ(E型)                             | 12 φ 用-1000                     | TF                   | 124     | 本  |           |
| 巻付グリップ (R型)                            | 16 φ 用-1585                     | TF                   | 16      | 本  | <b></b> ≺ |
| ワイヤグリップ                                | F-20                            | TF                   | 300     | 個  | ++-       |
| 結合コイル                                  | $4.0 \phi \times 70 \times 300$ | TF                   | 2620    | 個  | m         |
| パイプ式ターンバックル(J&E)                       | $25 \phi \times 350$            | TF                   | 71      | 本  | Û         |
| ターンバックル取付金具                            | (大) 土砂部用                        | TF                   | 2       | 個  | \ \       |
| 岩部用TSKイーアンカー                           | 38 φ × 1200                     | TF                   | 69      | 本  | [E]       |
| 岩部用裾止アンカー                              | D22 (M20) × 1000                | TF                   | 0       | 本  |           |
| + 74-00 PD PU P 4                      | <b>刊</b> 114. 3 φ × 4. 5–1630   | 114. 3 φ × 4. 5–1630 |         |    | 0         |
| 土砂部用B型ロケットアンカー                         | 2PL-6 × 300 × 300               | TF                   | 13      | 本  |           |
| +M************************************ | 114. 3 φ × 4. 5-2130            |                      |         |    |           |
| 土砂部用A型ロケットアンカー                         | 2PL-6 × 300 × 600               | TF                   | IF 5    | 本  | 0         |
| 岩部用ポケット支柱                              | H-100 × 100 × 6 × 8-3100        | GP                   | 50      | 本  | ,h=3.0    |
| 土砂部用ポケット支柱                             | H-100 × 100 × 6 × 8-3100        | GP                   | 13      | 本  | h=3.0     |

#### 設計積算基準

(1) 金網上端折り曲げ 0.2m (2) 結合コイル使用数量 福日コイル使用数量 縦ロープ 5mlc8ヶ 縦補強ロープ 5mlc5ヶ 横ロープ 3mlc4ヶ 最上段横ロープ 3mlc8ヶ

- ※ 支柱・アンカー数量は、岩部用:土砂部用=8:2で算出。 (但し、図中表記はすべて岩部用)
- ※ 本図面は概略設計である。設置範囲・アンカー種類・支柱高さ等は、 現地詳細測量後に決定すること。
- ※ 横ロープ・吊ロープに使用する巻付グリップは、 端部をワイヤグリップにて十分に緊縛すること。
- ※ 指示なき支柱はすべて h=3.0m
- ※ アンカーの耐力試験を実施すること。

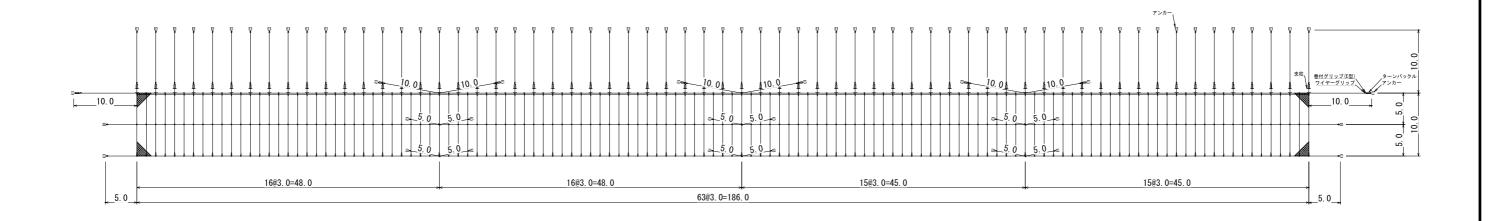

#### 令和6年度(繰越)瀬戸内海国立公園 加太集団施設地区法面等対策工事 工事名 図面名 加太車道 ポケット式落石防護網工展開図 図面番号 8/12 縮尺 1:300 変更区分 令和 7年 6月 作成年月日 受注者名 環境省 近畿地方環境事務所

土砂部用アンカー (吊ローブ箇所)

土砂部用アンカー(支柱筒所)

L砂部用アンカー(最上段積ローブ箇所) 巻付グリップ(E型)

土砂部用アンカー (積ローブ箇所)


\_\_\_5.0\_\_\_0

アンカー ターンバックル取付金具(大)

環境対策仕様 「変性飽和ポリエステル樹脂塗装」
各部材は、環境対策性様として、亜鉛めっき後、変性飽和ポリエステル樹脂塗装を施しています。
(アンカーは、頭部のみ変性飽和ポリエステル樹脂塗装とする。また、支柱・支柱ベースプレートは、亜鉛めっき後、粉体焼付塗装とする。)

### 加太車道 ポケット式落石防護網工構造図 (1) S=1:100

|          | 金網                            | 支柱吊ロープ     | 縦ロープ       | 横ロープ       | 縦補強ロープ     | TSKイーアンカー             | 結合コイル                           | クロスクリップ        | パイプ式ターンバックル          |
|----------|-------------------------------|------------|------------|------------|------------|-----------------------|---------------------------------|----------------|----------------------|
| TPH-4. 0 | $4.0\phi \times 50 \times 50$ | TF 3×7 16φ | TF 3×7 16φ | TF 3×7 16φ | TF 3×7 12φ | $38 \phi \times 1200$ | $4.0 \phi \times 70 \times 300$ | (大) 4.5t×75×60 | $25 \phi \times 350$ |

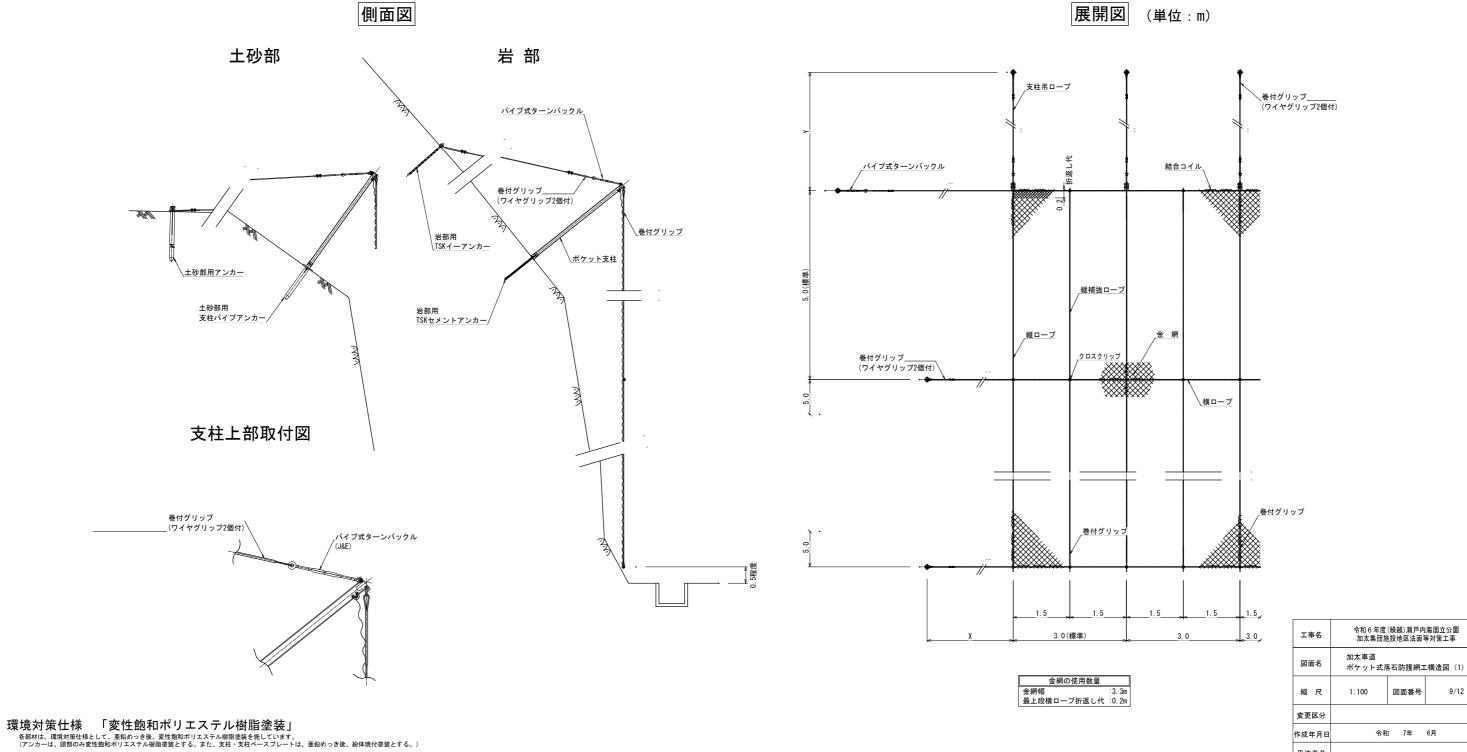



受注者名

発注者名

環境省 近畿地方環境事務所

### 加太車道 ポケット式落石防護網工構造図 (2)

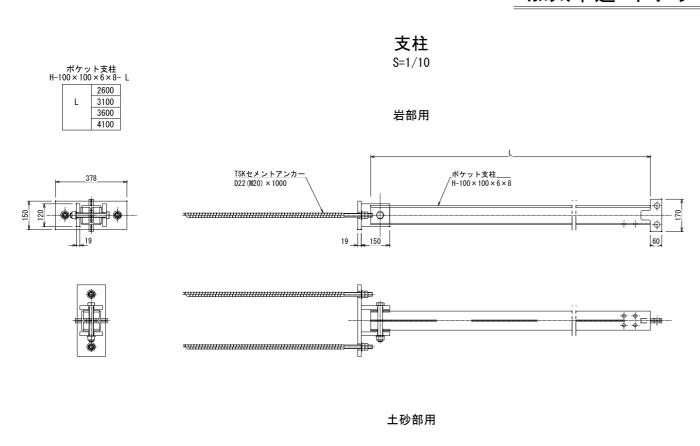


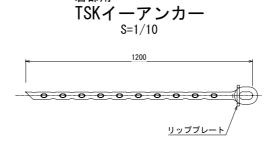


38 φ × 1200

パイプ式ターンバックル(J&E) 25 φ

S=1/5

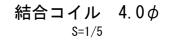

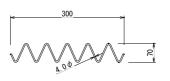


| 結合コイル使用数量 |         |  |  |  |  |  |
|-----------|---------|--|--|--|--|--|
| 最上段横ロープ   | :3m/こ8個 |  |  |  |  |  |
| 横ロープ      | :3m/こ4個 |  |  |  |  |  |
| 縦ロープ      | :5m/こ8個 |  |  |  |  |  |
| 縦補強ロープ    | :5m/こ5個 |  |  |  |  |  |


### クロスクリップ

S=1/2

(大) 4.5t×60×75

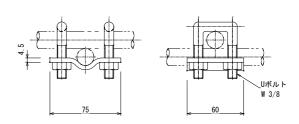


#### ターンバックル取付金具 (大) 土砂部用 S=1/5

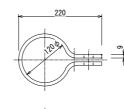



#### 巻付グリップ

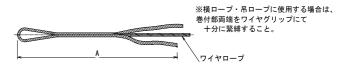


※図面は巻付長を途中までとしているが、必要巻付長はAすべてとする。


| [環境対策仕様(TF)]寸        | [環境対策仕様(TF)] <b>寸法表</b> |      |  |  |  |  |  |
|----------------------|-------------------------|------|--|--|--|--|--|
| 区別 寸法                | 呼称寸法                    | Α    |  |  |  |  |  |
| 巻付グリップ(E型)           | 16 夕 用−1400             | 1400 |  |  |  |  |  |
| : 端末用                | 12 夕 用−1000             | 1000 |  |  |  |  |  |
| 巻付グリップ(R型)<br>: パイプ用 | 16 φ 用-1585             | 1585 |  |  |  |  |  |

#### 岩部用 支柱用TSKセメントアンカー

ポケット支柱\_\_\_ H-100×100×6×8

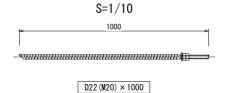

#### ターンバックル取付金具 (小) 岩部用 S=1/5

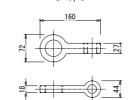

#### ワイヤグリップ

F-20 S=1/5



| 工事名   | 令和6年度(繰越)瀬戸内海国立公園<br>加太集団施設地区法面等対策工事 |      |       |  |  |  |
|-------|--------------------------------------|------|-------|--|--|--|
| 図面名   | 加太車道<br>ポケット式落石防護網工構造図 (2)           |      |       |  |  |  |
| 縮尺    | 図示                                   | 図面番号 | 10/12 |  |  |  |
| 変更区分  |                                      |      |       |  |  |  |
| 作成年月日 | 令和 7年 6月                             |      |       |  |  |  |
| 受注者名  |                                      |      |       |  |  |  |
| 発注者名  | 事務所                                  |      |       |  |  |  |


環境対策仕様 「変性飽和ポリエステル樹脂塗装」 各部材は、環境対策仕様として、亜鉛めっき後、変性飽和ポリエステル樹脂塗装を施しています。 (アンカーは、頭前のみ変性飽和ポリエステル樹脂塗装とする。また、支柱・支柱ペースプレートは、亜鉛めっき後、紛体焼付塗装とする。)

パイプ支柱アンカー 114.3φ×4.5-1000

### 加太車道 ポケット式落石防護網工構造図 (3)


# <sub>土砂部用</sub> A型ロケットアンカー

114. 3  $\phi$  × 4. 5–2130

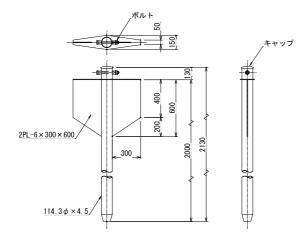

### <sub>土砂部用</sub> B型ロケットアンカー S=1/20


114. 3  $\phi$  × 4. 5–1630

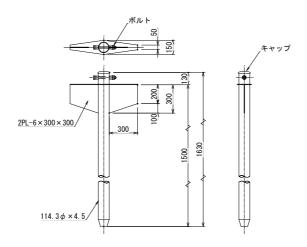

| 工事名   | 令和6年度(繰越)瀬戸内海国立公園<br>加太集団施設地区法面等対策工事 |        |             |  |  |  |
|-------|--------------------------------------|--------|-------------|--|--|--|
| 図面名   | 加太車道<br>ポケット式落石防護網工構造図 (3)           |        |             |  |  |  |
| 縮尺    | 図示                                   | 図面番号   | 11/12       |  |  |  |
| 変更区分  |                                      |        |             |  |  |  |
| 作成年月日 | 令和                                   | 7年     | 6月          |  |  |  |
| 受注者名  |                                      |        |             |  |  |  |
| 発注者名  | 環境省 边                                | 近畿地方環境 | <b>き事務所</b> |  |  |  |

環境対策仕様 「変性飽和ポリエステル樹脂塗装」 各部材は、環境対策仕様として、亜鉛めっき後、変性飽和ポリエステル樹脂塗装を施しています。 (アンカーは、頭部のみ変性飽和ポリエステル樹脂塗装とする。また、支柱・支柱ベースプレートは、亜鉛めっき後、粉体焼付塗装とする。)

### 加太車道 仮設計画図 <sub>S=1:300</sub>

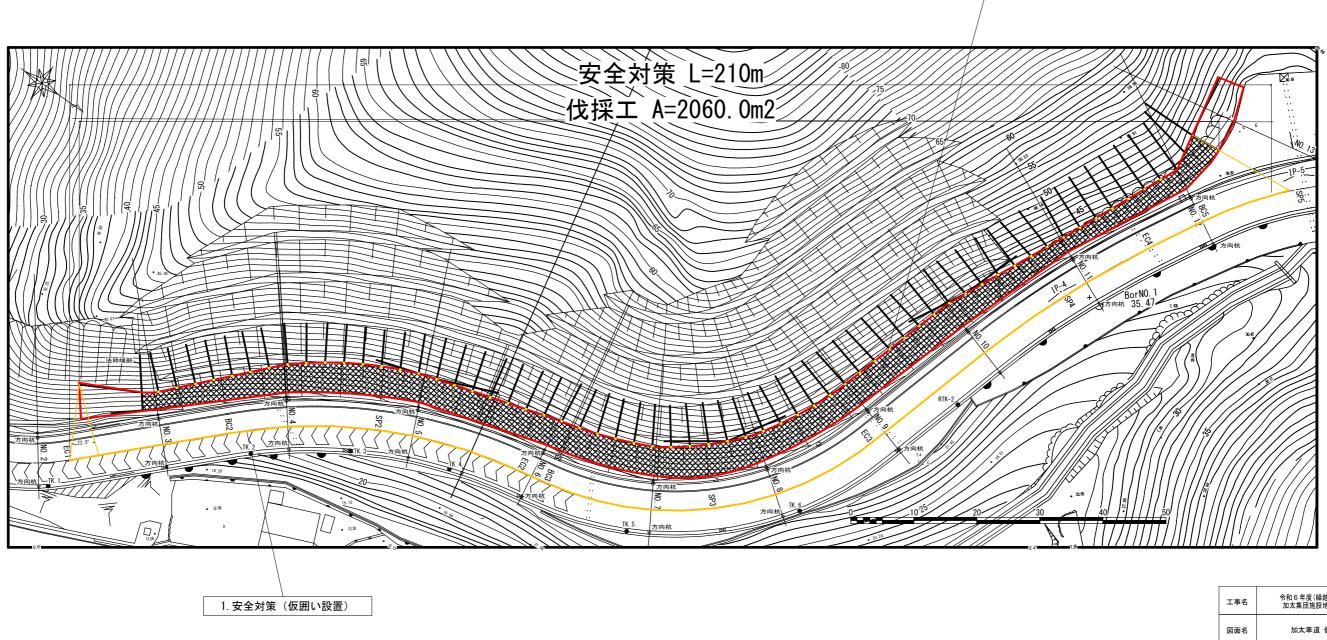

※施工時は車道を片側交互通行とし、安全対策を行うこと。 ※施工時は交通誘導員を2名配置すること。

2. 伐採工

| 工事名   | 令和6年度(繰越)瀬戸内海国立公園<br>加太集団施設地区法面等対策工事 |        |            |  |  |
|-------|--------------------------------------|--------|------------|--|--|
| 図面名   | 加太車道 仮設計画図                           |        |            |  |  |
| 縮尺    | 1:300 図面番号 12/                       |        |            |  |  |
| 変更区分  |                                      |        |            |  |  |
| 作成年月日 | n                                    |        |            |  |  |
| 受注者名  |                                      |        |            |  |  |
| 発注者名  | 環境省 追                                | 近畿地方環境 | <b>事務所</b> |  |  |